



Credits and Data


Project title: Bishop Edward King Chapel Client: Ripon College and Community of St John the Baptist Location: Oxford, UK

RIBA competition won: July 2009
Planning consent: June 2010


V +115,824 Top of Main Chapel parapet
Construction: July 2011


Practical completion: February 2013 Architect: Niall McLaughlin Architects Structural engineer: Price and Myers

M & E engineer: Price and Myers
M & E engineer: Synergy Consulting Engineers
Quantity surveyor: Ridge and Partners LLP
Planning consultant: Nathaniel Lichfield and Partners
Acoustic engineer: Paul Gillieron Acoustic Design

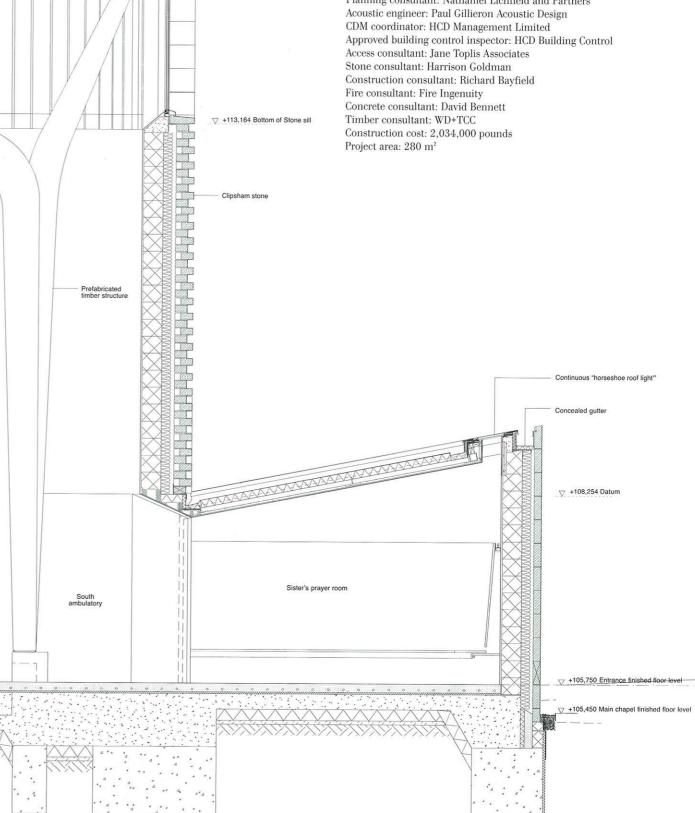



Detail section (scale: 1/50)/断面詳細図 (縮尺:1/50)

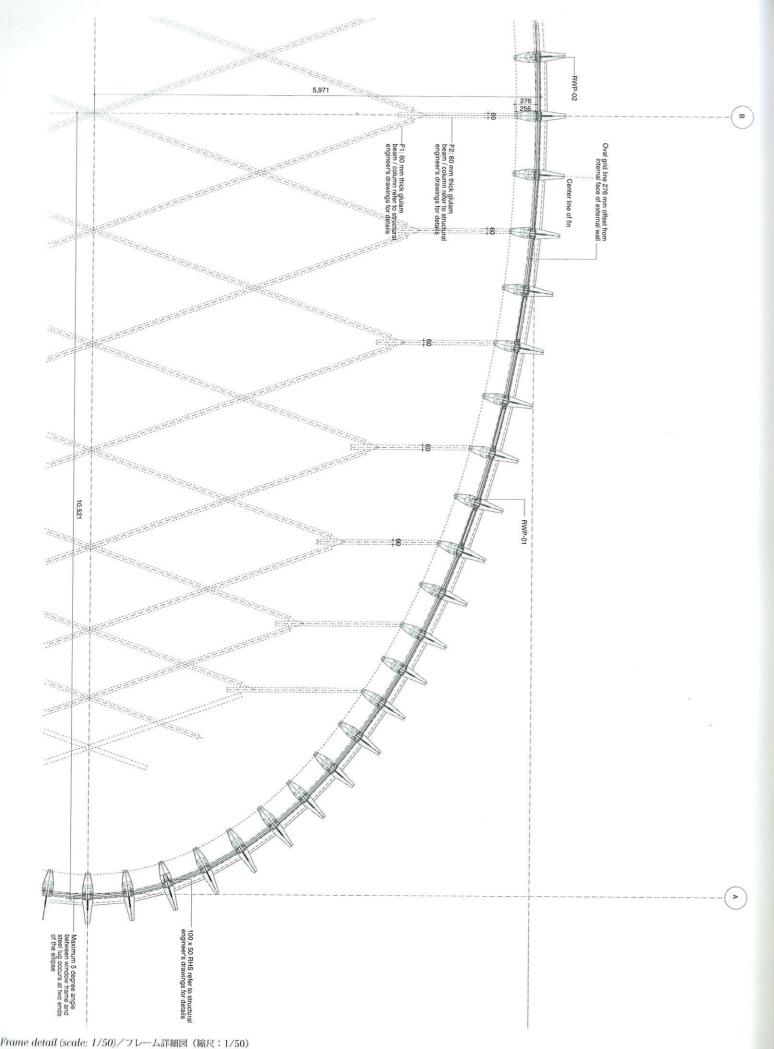

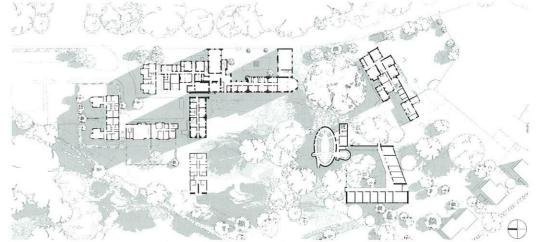

Site plan (scale: 1/2,000)/配置図(縮尺: 1/2,000)

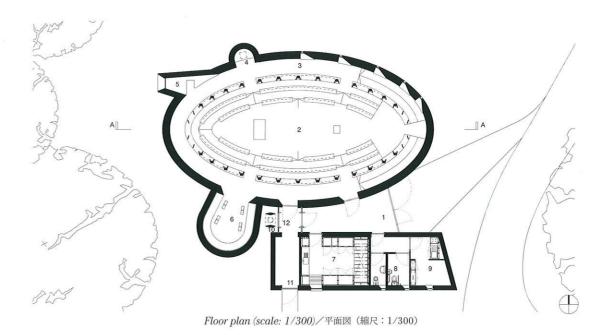


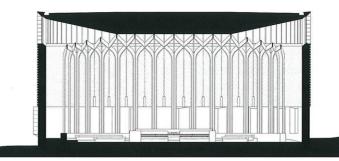

A-A section (scale: 1/300)/A-A断面図(縮尺: 1/300)

Legend (plan): 1) Entrance lobby, 2) Main chapel, 3) Ambulatory, 4) Blessed sacrament niche, 5) Private prayer space, 6) Sister's prayer room, 7) Sacristy, 8) Toilets, 9) Storage, 10) Bell tower, 11) Second entrance, 12) Prayer hoard


凡例 (平面図):1) エントランス・ロビー、2)メイン・チャペル、3)歩廊、4) 聖体、5) 個人用の祈り部屋、6)シスターのための祈り部屋、7)聖具室、8)便所、9)倉庫、10) 鐘楼、11)第2エントランス、12)祈りの場。

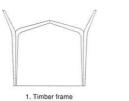

2. Frame supports timber roof



Roof diagrams/屋根のダイアグラム

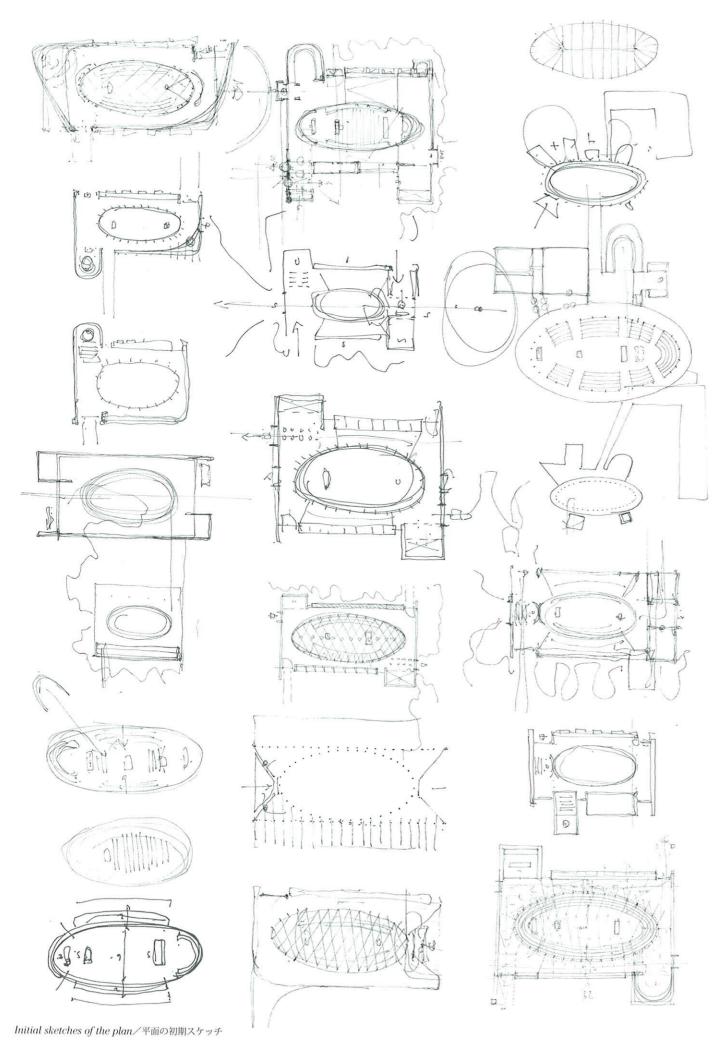

The client brief sought a new chapel for Ripon Theological College, to serve the two interconnected groups resident on the campus in Oxfordshire, the college community and the nuns of a small religious order, the Sisters of Begbroke. The chapel replaces the existing one, designed by George Edmund Street in the late 19th century, which had since proved to be too small for the current needs of the college. The brief asked for a chapel that would accommodate the range of worshipping needs of the two communities in a collegiate seating arrangement, and would be suitable for both communal gatherings and personal prayer. In addition the brief envisioned a separate space for the Sisters to recite their offices, a spacious sacristy, and the necessary ancillary accommodation. Over and above these outline requirements, the brief set out the clients' aspirations for the chapel, foremost as "a place of personal encounter with the numinous" that would enable the occupants to think creatively about the relationship between space and liturgy. The client summarized their aspirations for the project with Philip Larkin's words from his poem "Church Going", "A serious house on serious earth it is...which, he once heard, was proper to grow wise in..."

On the site is an enormous beech tree on the brow of the hill. Facing away from the beech and the college buildings behind, there is ring of mature trees on high ground overlooking the valley that stretches away towards Garsington. This clearing has its own particular character, full of wind and light and the rustling of leaves. These strengths of the site also presented significant planning constraints.

The college's existing buildings are of considerable historical importance. G.E. Street was a prominent architect of the Victorian Age and both the main college building and vicarage to its south are Grade II* listed. The site is designated within the Green Belt in the South Oxfordshire Local Plan and is also visible from a considerable distance across the valley to the west. The immediate vicinity of the site is populated with mature trees and has a Tree Preservation Order applied to a group at the eastern boundary. The design needed to integrate with the character of the panorama and preserve the setting of the college campus and the surrounding trees. The mediation of these interlocked planning sensitivities required extensive consultation with South Oxfordshire District Council, English Heritage and local residents. The starting point for this project was the hidden word "nave" at the center of Seamus Heaney's poem "Lightenings viii".

The annals say: when the monks of Clonmacnoise Were all at prayers inside the oratory A ship appeared above them in the air.

The anchor dragged along behind so deep It hooked itself into the altar rails And then, as the big hull rocked to a standstill,

A crewman shinned and grappled down the rope And struggled to release it. But in vain. 'This man can't bear our life here and will drown,'

The abbot said, 'unless we help him.' So They did, the freed ship sailed, and the man climbed back Out of the marvellous as he had known it.

> Seamus Heaney, Seeing Things (Farrar, Straus and Giroux; Reprint edition, 1 April, 1993), p.62


The word describes the central space of a church, but shares the same origin as "navis", a ship, and can also mean the still center of a turning wheel. From these words, two architectural images emerged. The first is the hollow in the ground as the meeting place of the community, the still center. The second is the delicate ship-like timber structure that floats above in the tree canopy, the gathering place for light and sound. We enjoyed the geometry of the ellipse. To construct an ellipse the stable circle is played against the line, which is about movement back and forth. For us this reflected the idea of exchange between perfect and imperfect at the center of Christian thought. The movement inherent in the geometry is expressed in the chapel through the perimeter ambulatory. It is possible to walk around the chapel, looking into the brighter space in the center. The sense of looking into an illuminated clearing goes back to the earliest churches. We made a clearing

to gather in the light.

The chapel, seen from the outside, is a single stone enclosure. We have used Clipsham stone, which is sympathetic, both in terms of texture and coloration, to the limestone of the existing college. The external walls are of insulated cavity construction, comprising a curved reinforced blockwork internal leaf and dressed stone outer leaf. The base of the chapel and the ancillary structures are clad in ashlar stone laid in regular courses. The upper section of the main chapel is dressed in cropped walling stone, laid in a dog-tooth bond to regular courses. The chapel wall is surmounted by a halo of natural stone fins. The fins sit in front of high-performance double glazed units, mounted in concealed metal frames. The roof of the main chapel and the ancillary block are both of warm deck construction. The chapel roof drains to concealed rainwater pipes running through the cavity of the external wall. Where exposed at clerestory level, the rainwater pipes are clad in aluminium sleeves with a bronze anodized finish and recessed into the stone fins.

The roof and the internal frame are self-supporting and act independently from the external walls. A minimal junction between the roof and the walls expresses this. Externally the roof parapet steps back to diminish its presence above the clerestory; inside the underside of the roof structure rises up to the outer walls to form the shape of a keel, expressing the floating "navis" of Heaney's poem. The internal timber structure is constructed of prefabricated Glulam sections with steel fixings and fully concealed steel base plate connections. The Glulam sections are made up of visual grade spruce laminations treated with a two-part stain system, which gives a light whitewashed finish. The structure of roof and columns express the geometrical construction of the ellipse itself, a ferrying between center and edge with straight lines that reveals the two stable foci at either end, reflected in the collegiate layout below in the twin focus points of altar and lectern. As you move around the chapel there is an unfolding rhythm interplay between the thicket of columns and the simple elliptical walls beyond. The chapel can be understood as a ship in a bottle, the hidden "nave".



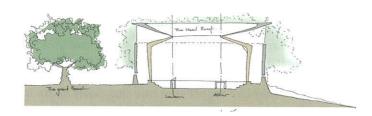

施主が示した設計概要では、リポン神学 リートはヴィクトリア王朝時代の優れた建 船は帆をあげた 大学の新しいチャペルが、このオックス 築家であり、また大学本館とその南側にあ フォードシャーのキャンパスに居住する2 つの相互に交流をもつ団体、大学の共同体 ている。その敷地は南オックスフォードシ とベグブローク修道女会という小さな修道 会の修道女のためのものとなることが求め いて、さらに西側の渓谷を超えて相当な距 られた。このチャペルは現存していた19世 紀末にジョージ・エドマンド・ストリート くには成育した樹木が茂り、東側境界部分 の設計によるものを、現在の大学の要求にの一帯には樹木保護指令が適用されている。 は手狭となったことから建て替えたものだ。 設計概要では2つの共同体の様々な礼拝形 式の要求をカレッジ風の座席の配列に収め、 団体の集会や個人の礼拝にも適したチャペいに連関し合う感性をまとめ上げるには、 ルを求めていた。さらに同概要は別の空間 南オックスフォードシャー地区の行政機関、 として修道女たちがミサの祭文を暗誦する イングリッシュ・ヘリテイジ、そして地元 場、広い聖具室、そして必要な補助施設な ども考えていた。こうした要求の趣旨に沿 このプロジェクトの出発点はシェイマス・ 主がこのチャペルに望む、そこにいる人々 中心に隠された言葉「ネーヴ(身廊)」だった。 が空間と祭礼の関係を創造的に考えられる ような「個人が神聖なるものと出会う場」を この教会の年代記に曰く クロンマックノ 心にある完全と不完全との間のアイディア 生みだすことを最重要とした。このプロジ ェクトに込めた施主の希望は、フィリップ・ 一堂に会して祈祷堂で祈りを捧げていると ラーキンがその詩「教会に行く」の中で綴っ た言葉「これは深刻な地上に建てられた深刻 な建物であり……賢くなるのにふさわしい 錨をあまりにも深く垂らして引き摺ってい 場所だといわれたここに……」に端的に表れ たので

敷地の丘の上には1本の大きなブナの木が立 そのため大きな船体は岩のように動かなく っている。そのブナの木と背後の大学の校 なった 舎から目を逸らすと、ガーシントンまで延々 と続く渓谷を一望に見下ろす高地の上に環 状になって成熟した樹木がある。このオー ゆき プン・スペースは風と光と木の葉の擦れ合 う音が横溢する、ここだけにしかない特徴 をもっている。こうした敷地がもつ威力は 計画上の重要な制約ともなるのだ。

この大学の既存の校舎群は歴史的に非常に 助けてやらねば」と僧院長は言った


る司祭館はともに2等級の建造物に格付され ャー地区の都市計画の緑地帯に指定されて 離から見通すことができる。敷地のすぐ近 計画はこうしたパノラマとしての性格を統 合し、大学キャンパスの景観と周囲の樹木 を保存することが求められた。これらの互 住民たちとの大々的な協議が必要だった。

イズの修道院たちが

一艚の船が頭の上の空中に現れた

祭壇の手摺りに引っ掛かり

なんとか錨を離そうとしたが駄目だった 「かの者は我々のこの世では生きられず溺れ

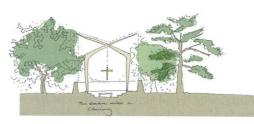

男は彼なりに知ったこの奇跡の世界から網 をよじ登って帰ってきた

『シェイマス・ヒーニー全詩集 1966~1991』 (国文社、1995年12月、681頁)

この単語は教会の中心となる空間を意味す るが、「navis=船」と同じ起源をもち、回転 する車輪の中心をも意味する。これらの単 語から2つの建築的なイメージが浮上する。 その第1はこの共同体が集会場として大地に 空けた空洞であり、静止した中心部である ことだ。第2は樹木のキャノピーの上に繊細 な船のように漂う木造の構造物であり、光 と音が集中する場所である。

我々には楕円形という形態があった。楕円 形を構築するために、前後の動きを主体と する線にたいして安定した円が描かれる。 我々にとってそれはキリスト教的思考の中 の交差を映しだしたものとなる。かたちの 中に内在していた動きは周囲の回廊となっ てこのチャペルに表わされた。チャペルの 周囲は歩き回ることが可能で、中心部分の 明るさを増した空間をうかがい見ることが スペースを覗き込むと最初にあった教会の うオープン・スペースをつくったのだ。


内側の層の曲面の補強入りブロック積みと 外側面の仕上げされた石材で構成された断 熱仕様の中空構造でつくられた。チャペル の基礎部分と付帯施設のブロックは規則的 と解釈することができる。 重要である。ジョージ・エドマンド・スト 一同のものは彼を助け 自由の身になった に並べた切石で被われている。メイン・チ


ャペルの上部は裁断した壁用石材を犬歯状 に積んだものを規則的に並べて仕上げてい る。チャペルの壁の上には自然石のフィン をつけた光輪が載せられている。このフィ ンは高性能の2層ガラスのユニットの前面 に設置され、隠された金属枠にはめ込まれ ている。メイン・チャペルと付帯ブロック の屋根はともに保温デッキ式の構造である。 チャペルの屋根は外壁の空洞部分の中を調 う隠された雨水管へ排水する。高窓のレヴ ェルで露出している所ではこの雨水管はブ ロンズ・メッキ仕上げしたアルミニウムの 保護カバーに包まれ、石のフィンの奥に引 き込んでいる。


屋根と内部の構造は自立式で外壁からは独 立させている。屋根と壁との接合部が極端 に小さいことがそれを物語っている。外側 では屋根の手摺壁が後退して高窓の上でそ の姿が目立たないようにしている。内部で は屋根構造の下の面が外壁に向かい上昇し て舟形をつくり、キーニーの詩にある浮遊 する「船」を表現したものとなる。内部の木 造部分はプレファブの接着合板をスティー ルの取付金具と完全に隠されたスティール 基礎板の継手によって構築されている。こ の接着合板材は2部着色処理をして、明る できる。この明るく照らされたオープン・ い白塗り仕上げとした目視等級製材のスプ ルス集成材によってつくられている。屋根 感覚に引き戻される。我々は光に溢れて集 と柱の構造体は楕円形そのものの形態を構 造として表し、中心部と端部との間を直線 外部から見たチャペルは単一の石材で覆わ が行き来して両端にある2つの焦点を現し、 そこで一人の船員がロープを掴んで下りて れている。既存の大学校舎に使われた石灰 その下の祭壇と聖書台という一対の中心点 岩のテクスチュアと色合いの上で同調するをもつカレッジ式の配置を反映させている。 クリプシャム・ストーンを用いた。外壁は、 このチャペルを一巡すると、林立する柱と その背後で素朴に楕円形を描く壁との間で つくりだされるリズムが感じられる。この チャペルはボトルの中の船、隠された「身廊」







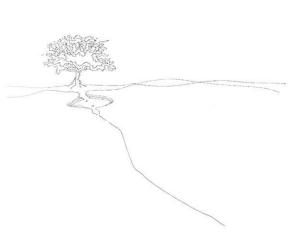

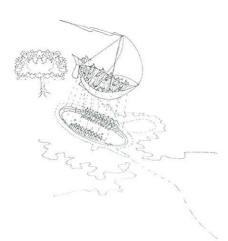

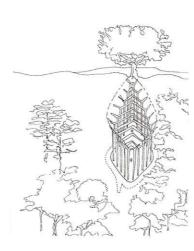

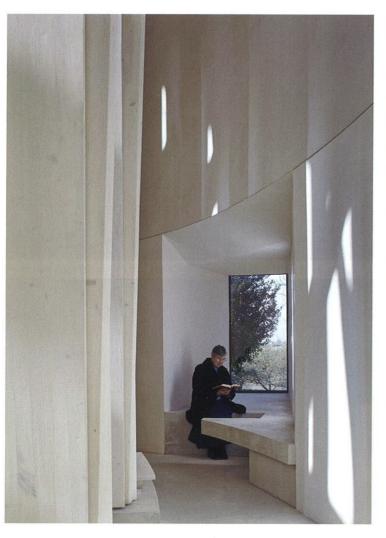

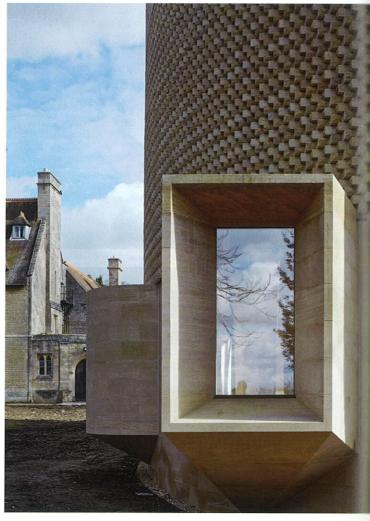

p. 71: Study tracing on the floor. p. 72, above left: Concept sketch of section. Image of the hollow in the ground. p. 72, above right: Concept sketches of cross section. p. 72, below 3 sketches: Concept sketches which represent the floating "navis" of Heaney's poem. p. 73, above: Looking up the rooftop of Sister's prayer room. p. 73, below: Looking toward the main chapel from Sister's prayer room. This page, left: Looking toward the private prayer's space from the main chapel. This page, right: Private prayer's space looking from outside. Opposite: Close-up of exterior wall. Ashlar of Clipsham stone is piled up the outer wall. pp. 76–77: General view.

71頁:床でのトレース・スタディ。72頁、左上:断面のコンセプト・スケッチ。大地に空けたくぼみのイメージ。72頁、右上:短手断面のコンセプト・スケッチ。72頁、下3点:キーニーの詩にある浮遊する「船」を表したコンセプト・スケッチ。73頁、上:スターのための祈り部屋の天窓を見る。73頁、下:シスターのための祈り部屋からメイン・チャペルから見る個人用の祈り部屋。本頁、右:外から見る個人用の祈り部屋。右頁:外壁の近景。外壁はクリプシャム・ストーンの切石を積んだもの。76~77頁:全景。

